




**PLANTA DE CONJUNTO
PLANO LLAVE
SIN ESCALA**

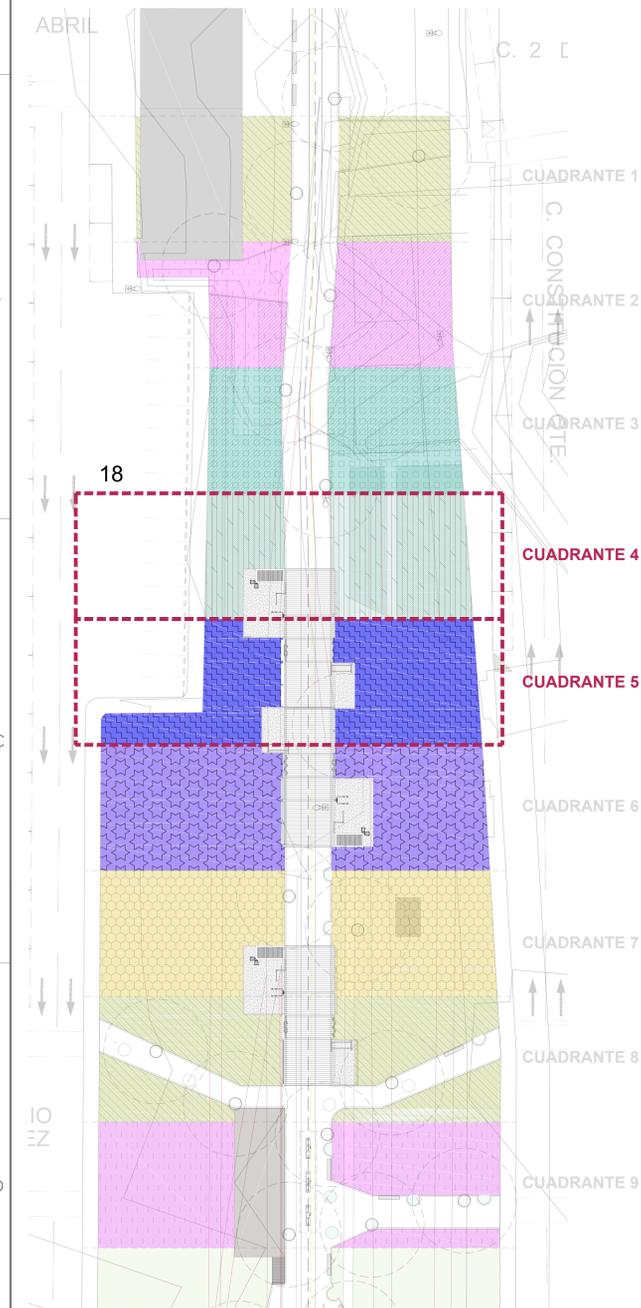

**PLANTA DE PAISAJE.
PLAZA MESTIZA - MANZANA "D".
Sin escala.**

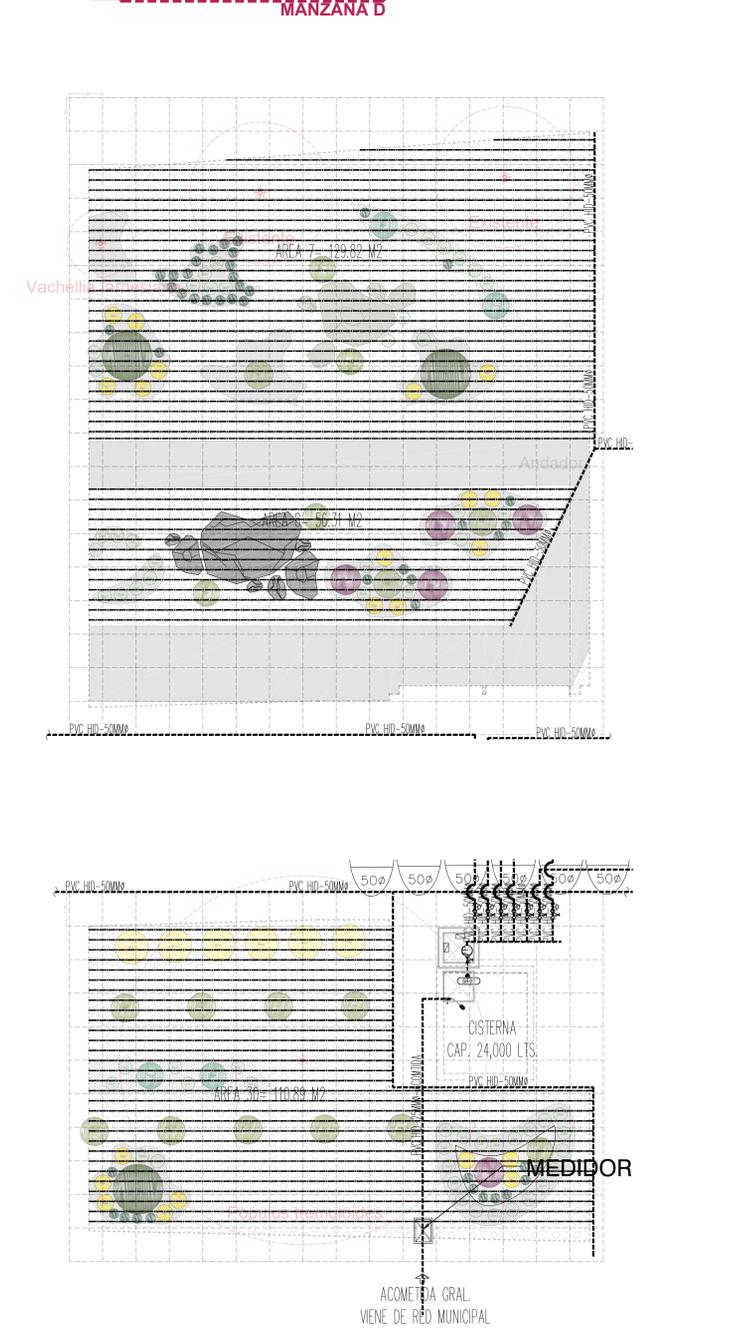

**PLANO DE SISTEMA DE RIEGO
CUADRANTE 4.
Escala: 1:100.**

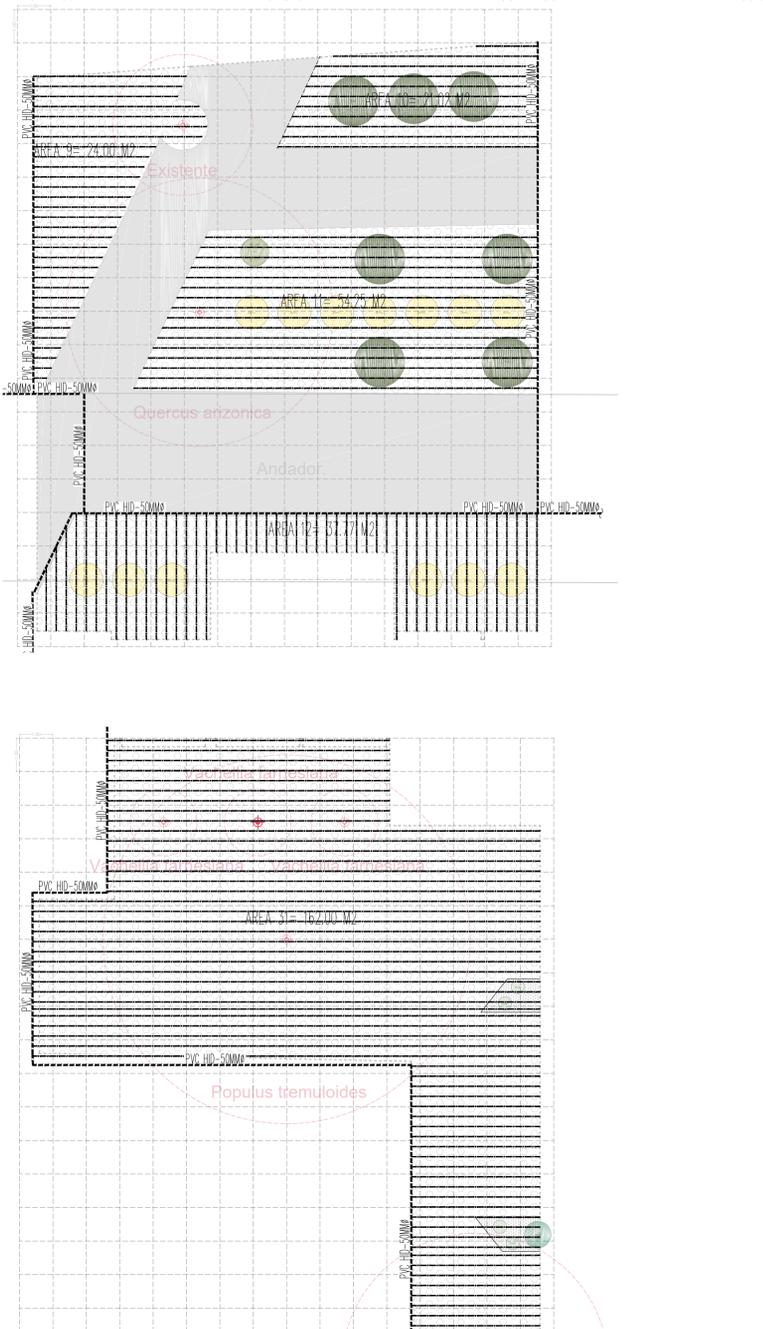

**PLANO DE RIEGO
CUADRANTE 5.
Escala: 1:100.**

SIMBOLOGIA

	LÍNEA DE RIEGO PRINCIPAL, TUBO PVC RDS, DURALON
	TUBERIA CON GOTEO INTEGRADO M5-04-12 RAN BRD
	CONTROL DE RIEGO, DE 4 ESTACIONES, MARCA RAIN BRD
	INDICA DESCARGA LATERAL RIEGO, GPM (GALONES POR MIN)
	INDICA CONTROLADOR Y NÚMERO DE CONTROL DE ZONA
	INDICA DIÁMETRO VALVULA REMOTA DE CONTROL (mm)
	VALVULA COMPLETA MARCA IIRCA, FOUSA 02
	VALVULA REMOTA DE CONTROL ELECTRICA, MARCA RAIN BRD


MATRIZ DE VEGETACION - CUADRANTE 4

MEZCLA	DESCRIPCION
1	Aliso (Ligustrum) - 2.00m - 100%
2	Aliso (Ligustrum) - 2.00m - 100%
3	Aliso (Ligustrum) - 2.00m - 100%
4	Aliso (Ligustrum) - 2.00m - 100%
5	Aliso (Ligustrum) - 2.00m - 100%
6	Aliso (Ligustrum) - 2.00m - 100%
7	Aliso (Ligustrum) - 2.00m - 100%
8	Aliso (Ligustrum) - 2.00m - 100%
9	Aliso (Ligustrum) - 2.00m - 100%

MATRIZ DE VEGETACION - CUADRANTE 5

MEZCLA	DESCRIPCION
1	Aliso (Ligustrum) - 2.00m - 100%
2	Aliso (Ligustrum) - 2.00m - 100%
3	Aliso (Ligustrum) - 2.00m - 100%
4	Aliso (Ligustrum) - 2.00m - 100%
5	Aliso (Ligustrum) - 2.00m - 100%
6	Aliso (Ligustrum) - 2.00m - 100%
7	Aliso (Ligustrum) - 2.00m - 100%
8	Aliso (Ligustrum) - 2.00m - 100%
9	Aliso (Ligustrum) - 2.00m - 100%

CHIHUAHUA
GOBIERNO DEL ESTADO
SECRETARÍA DE COMUNICACIONES Y OBRAS PÚBLICAS
DIRECCIÓN DE OBRAS PÚBLICAS
DEPARTAMENTO DE PROYECTOS

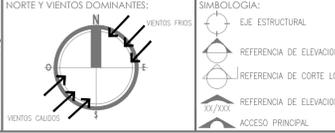

SIMBOLOGIA:

	EJE ESTRUCTURAL
	REFERENCIA DE ELEVACION EXTERIOR
	REFERENCIA DE CORTE LONG. O TRANS.
	REFERENCIA DE ELEVACION INTERIOR
	ACCESO PRINCIPAL
	INDICACION DE NIVEL
	CLAVE DE PLAFONES
	CLAVE DE PUERTAS
	CLAVE DE PISOS
	INDICACION DE PENDIENTE
	MUEBLE SANITARIO
	MAMPARA SANITARIA
	ACABADOS EN MUROS
	NOTA DE ACLARACION
	CLAVE DE VENTANA
	INDICACION DE PENDIENTE
	VERSION DE REVISION
	EQUIPOS ESPECIALES

NOTAS ESTRUCTURALES:

- PARA ELEMENTOS ESTRUCTURALES, UTILIZAR: 4. MÓDULO CONCRETO: Fc=250 kg/cm², S&V0 QUE SE MUESTRE EN CORTADO; CAPTULO 19 REGIMENIO AL TABLAS 19.2.1, 19.3.1 Y 19.3.2.
- ACERO REFUERZO: Fy=4,200 kg/cm², NO SE DEBERA TRASLAPAR EL ACERO DE REFUERZO MAS DEL 30% EN UNA MISMA SECCION.

DETALLE DE GANCHO

VARS	Ø	L	A
1	0.95	12.0	8.0
2	1.27	16.0	10.0
3	1.59	20.0	13.0
4	1.91	24.0	16.0
5	2.54	31.0	21.0

TABLA DE VARILLAS

VARILLAS	Ø	L1 (cm)
1	3/8"	50.0
2	1/2"	65.0
3	5/8"	80.0
4	3/4"	95.0
5	1"	155.0

NOTAS GENERALES:

- NO USAR MEDIDAS CON ESCALIMETRO, LAS COTAS RIGEN AL DIBUJO.
- LAS DIMENSIONES ESTIPULADAS EN ESTE PLANO ESTAN DADAS EN METROS A MENOS QUE SE INDIQUE LO CONTRARIO.
- CUICUALQUIER MODIFICACION A ESTE PLANO, DEBERA ESTAR AUTORIZADA POR EL ARQUITECTO DISEÑADOR Y SUS INGENIEROS ESPECIALISTAS.
- LA INFORMACION CONTENIDA EN ESTE PLANO ES PROPIEDAD PRIVADA DE LA SECRETARIA DE COMUNICACIONES Y OBRAS PUBLICAS DEL ESTADO DE CHIHUAHUA (SCOP).

NOTAS ESPECIFICAS:

- REGULAMENTO DE CONSTRUCCION Y NOMAS TECNICAS DEL MUNICIPIO CORRESPONDIENTE.
- AMERICAN INSTITUTE OF STEEL CONSTRUCTION AISC 9TH EDITION.
- AMERICAN NATIONAL STANDARD INSTITUTE.
- AMERICAN CONCRETE INSTITUTE (ACI 318-08).
- AMERICAN INSTITUTE OF STEEL CONSTRUCTION.
- NORMA OFICIAL MEXICANA PARA INSTALACIONES ELECTRICAS NOM-001-SEDE-2013.
- NORMA OFICIAL MEXICANA PARA INSTALACIONES HIDROSANITARIAS (CENOSI-COPE-2001) PVC 41401-001-2002.
- NORMA OFICIAL MEXICANA PARA INSTALACIONES DE GAS NOM-014-SEDE-2004.
- REGULAMENTO DE ACCESIBILIDAD PARA PERSONAS CON DISCAPACIDAD DEL ESTADO DE CHIHUAHUA.
- PARA PROTECCION CIVIL, SIMBOLICA Y RIESGO DE EVALUACION: NOM-001-SPPS-2006, NOM-002-SPPS-2010, NOM-026-SPPS-2008 Y NOM-028-SPPS-2011.
- PARA LAS INSTALACIONES DE AIRE ACONDICIONADO: SHAWMUT Y ASHRAE 91A-2016.

MARCO LEGAL Y NORMATIVO:

LA CONSTRUCCION DE ESTE PROYECTO SE HARA BASADO EN LOS REGULAMENTOS DE CONSTRUCCION DE OBRAS PUBLICAS DEL ESTADO DE CHIHUAHUA FSE 2009.02.23/76, A1 DECRETO 671 / 00 (D.F.) BASADO EN EL REGULAMENTO DE LA LEY DE OBRAS PUBLICAS FEDERALES (EOP-07-2010), TAMBIEN SE DEBERAN AGUIAR LOS SIGUIENTES REGULAMENTOS Y NOMAS SEGUN SEA EL CASO:

DIRECTOR RESPONSABLE DE OBRA:
ESPACIO PARA FIRMA

NOMBRE DEL PERITO RESPONSABLE DE LA OBRA:
CEDULA PROFESIONAL XXXXXXXX D.B.O. XXXX
CORRESPONSABLE ARQUITECTONICO:

NOMBRE DEL PERITO CORRESPONSABLE ARQUITECTONICO:
CEDULA PROFESIONAL XXXXXXXX D.B.O. XXXX
CORRESPONSABLE ESTRUCTURAL:

NOMBRE DEL PERITO RESPONSABLE DE LA ESTRUCTURA:
CEDULA PROFESIONAL XXXXXXXX D.B.O. XXXX
PERITO DE INSTALACION ELECTRICA:

NOMBRE DEL PERITO DE INSTALACION ELECTRICA:
CEDULA PROFESIONAL XXXXXXXX D.B.O. XXXX
PERITO DE INSTALACION DE GAS:

NOMBRE DEL PERITO DE INSTALACION DE GAS:
CEDULA PROFESIONAL XXXXXXXX D.B.O. XXXX
DESARROLLO URBANO Y ECOLOGIA:

JUNTA CENTRAL DE AGUA Y SANEAMIENTO:

PROTECCION CIVIL:

AUTORIZACION DEL SOLICITANTE:

SECRETARIA DE COMUNICACIONES Y OBRAS PÚBLICAS
TABLA 1 DETERMINACION DEL RIESGO DE INCENDIO

CONCEPTO	RIESGO DE INCENDIO	ALTO
SUPERFICIE CONSTRUIDA EN m ²	ORDINARIO	ALTO
Menor a 1,000	Menor a 1,000	Igual o Mayor de 1,000

PORTANTO, EL RIESGO ES: **ALTO**

SUPERFICIES:

TERRENO:	000.00 m ²
CONSTRUCCION (EDIFICACION):	000.00 m ²
CONSTRUCCION (AMPLIACION):	000.00 m ²
CONSTRUCCION (DEMOLUCIONES):	000.00 m ²
CONSTRUCCION (OBRAS EXTERIORES):	000.00 m ²

UBICACION:
CALZADA CONSTITUCION, 1.3 KILOMETROS, DESDE LA CALLE MINERVA AL NORTE HASTA LA CALLE VICTORIA, MUNICIPIO DE NUEVO CASAS GRANDES.

GEOLOCALIZACION:
30° 25' 17" N
107° 54' 0" O
ALTITUD 1,457 MSLNM

REVISO:
ARQ. HANAH ANAH CORRAL VALVERDE
JEFA DEL DEPARTAMENTO DE PROYECTOS

COLABORADORES:
CARLOS NGM

ESCALA:
INDICADA
En Metros

FECHA:
ENERO 2023
CLAVE:
UR

NOMBRE DEL PROYECTO:
PROYECTO EJECUTIVO PARA EL MEJORAMIENTO DE LA IMAGEN URBANA PARA EL ESPACIO "AV. CONSTITUCION" NUEVO CASAS GRANDES.

NOMBRE DEL PLANO:
JARDIN ETNOBOTANICO
PLANO DE SISTEMA DE RIEGO PLAZA MESTIZA - MANZANA "D".
DETONANTE "B".
NO DEL PLANO:
Ri.13